



電線管埋設、電線管-1～3、埋設シート

1条～5条

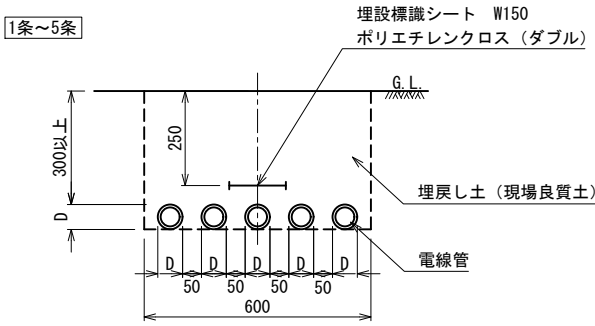

断面図 1:10

1条～5条

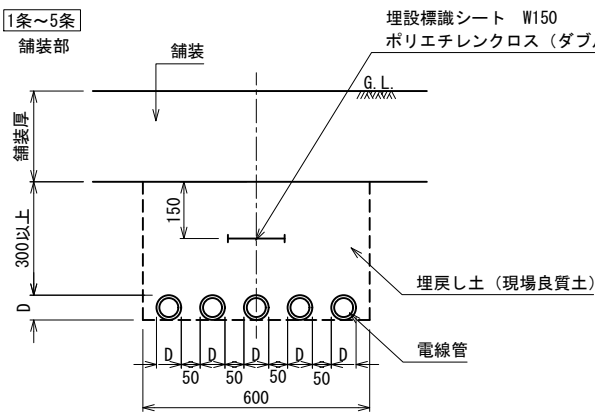


断面図 1:10


電線管寸法表

名称	外径D
FEP 30	41.3
FEP 40	55.5
FEP 50	65.6
FEP 65	85.0
FEP 80	102.2

埋設標（土面）

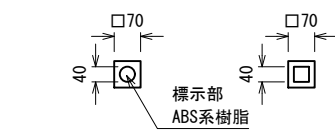

平面図 1:10

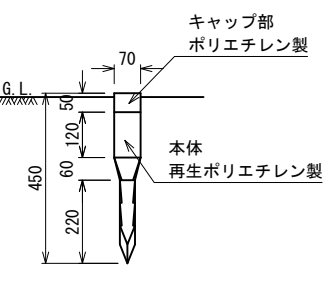


断面図 1:10


仕様

・表示内容については、
監督員と協議し決定すること。

埋設鋲（舗装面）

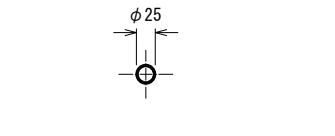

平面図 1:5

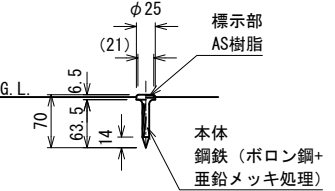


断面図 1:5


仕様

・表示内容については、
監督員と協議し決定すること。

ハンドホール-1（HH）

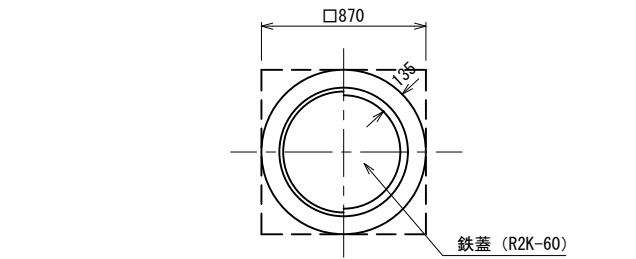

平面図 1:20

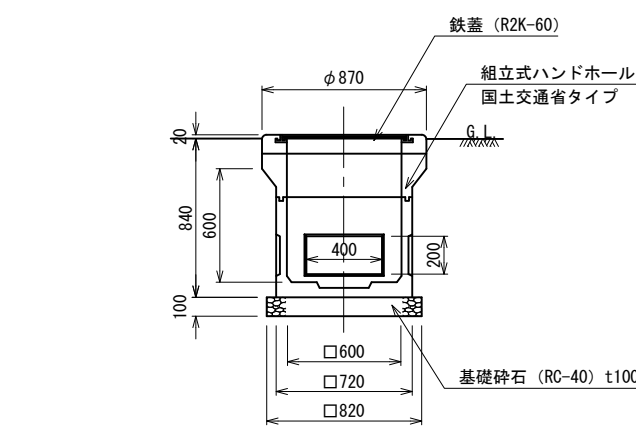


断面図 1:20


仕様

・本体ブロックの相互間は、モルタル又はエポキシ系樹脂接着剤により接着すること。
・舗装内に設置する場合は、天端高は舗装面に揃えること。


照明灯-6（スポットライトF）

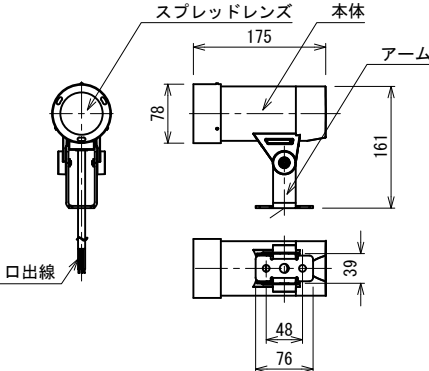

詳細図 1:5

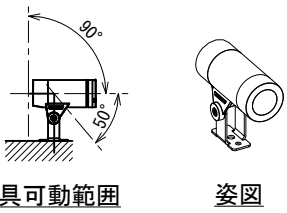

器具可動範囲




姿図

仕様


・灯具：アルミダイカスト ポリエステル塗装（ホワイト：日塗工N-95半艶）
・アーム：ステンレス t3.0 ポリエステル塗装（ホワイト：日塗工N-95半艶）
・レンズ：スプレッドレンズ
・光源：LED
・電圧：100V/200V
・入力電流：0.094A/0.052A
・消費電力：9.4W/10.1W
・定格光束：760lm
・色温度：2100K
・配光：中角
・機能：屋外用
・演色性：Ra80
・寿命：60,000時間
・重量：1.35Kg

照明灯-5（低ポール灯E）

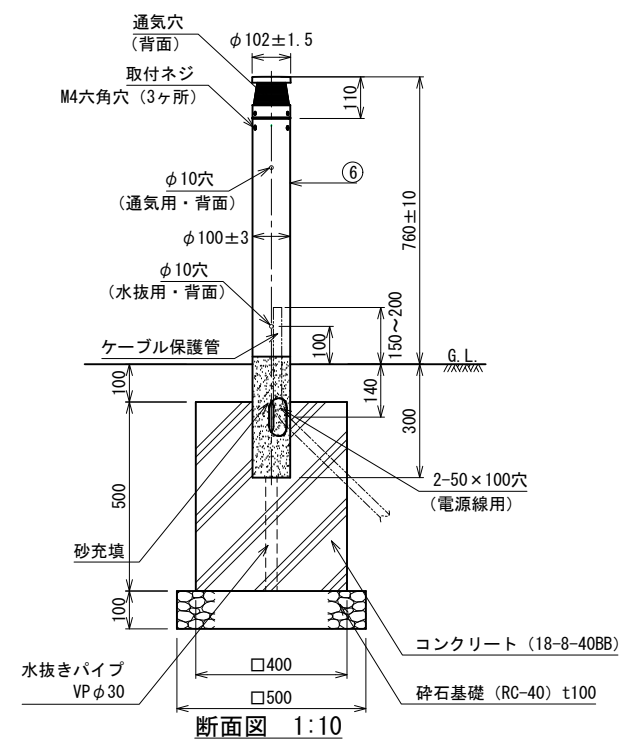

断面図 1:10

適合ランプ：LEDフラットランプφ70
定格電圧：AC100V
光色、色温度、配光：2700K、集光タイプ
消費電力：7.7W
入力電流：0.133A
器具光束：35lm



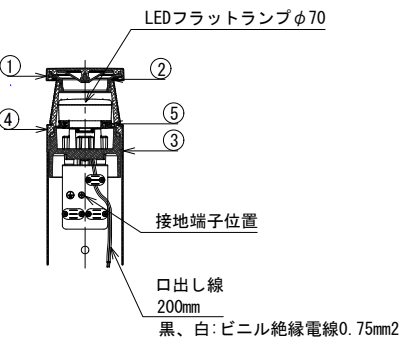


灯具部拡大図 1:5

	部 品 名	材質・素材厚	摘 要
①	天板	アルミダイカスト	ミディアムグレーメタリックアクリル塗装
②	グローブ	ポリカーボネイト	透明内面つや消し
③	ソケット台	アルミダイカスト	ミディアムグレーメタリックアクリル塗装
④	本体	アルミダイカスト	ミディアムグレーメタリックアクリル塗装
⑤	ソケット		口金GX53-I
⑥	ポール	ステンレス鋼板（t0.6）	ミディアムグレーメタリックアクリル塗装



実 施	当 初 第 回 変 更
年度・番号	令和5年度第 号
河 川 名	
路 線 区 名	
工 事 名	草津川跡地整備工事（区間6）
地 名	草津市大路二丁目 他
図 面 名	詳細図-1
縮 尺	図示
図 面 番 号	17 枚 / 内 6
草 津 市 役 所	

照明灯-1（高ポール灯A）

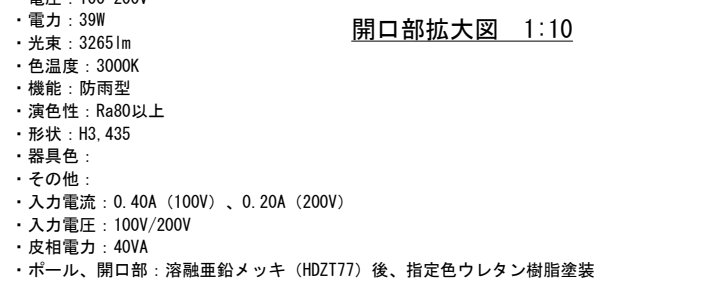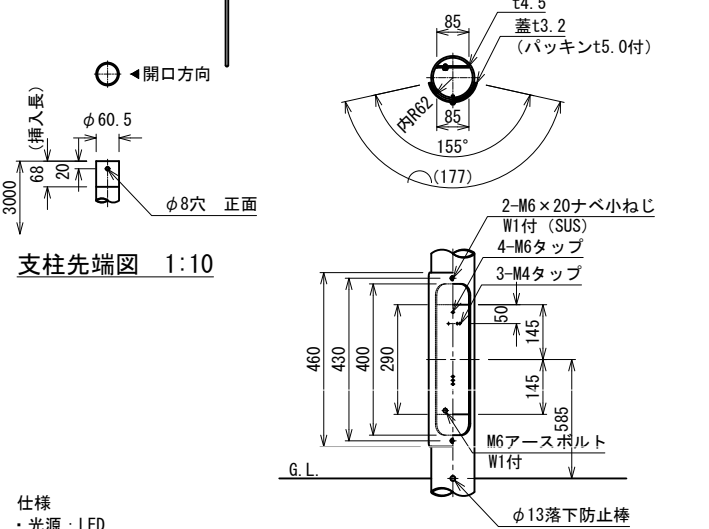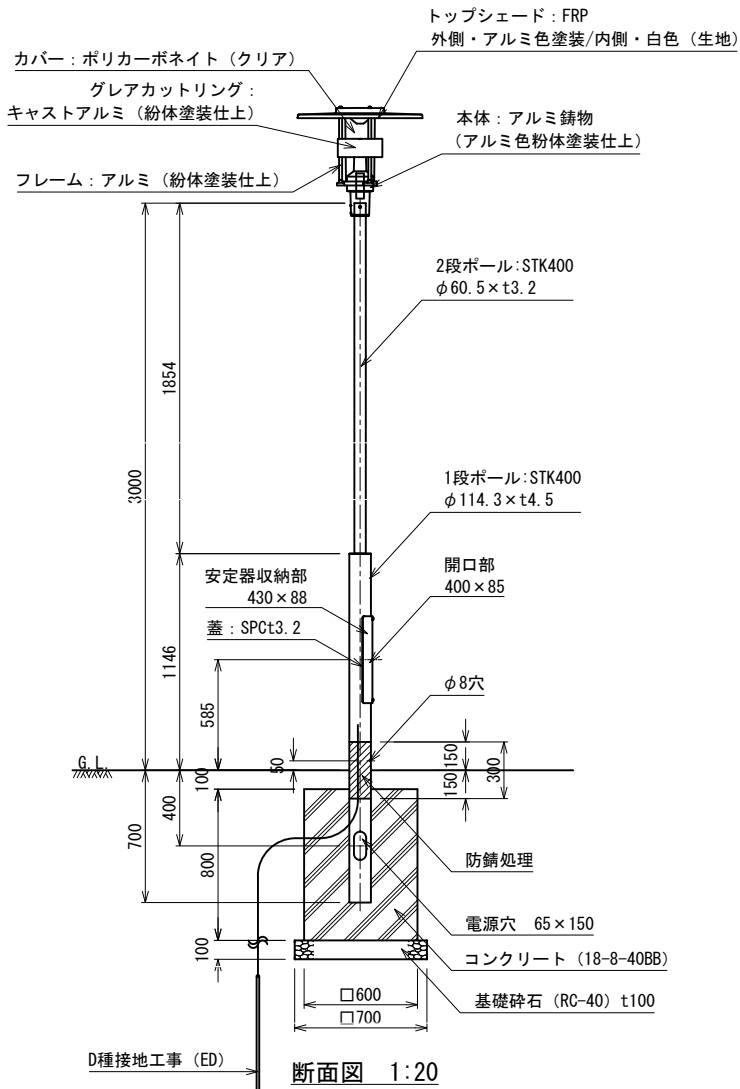



※接地工に対し、施工位置の抵抗値が出にくい場合は、
接地極を銅板（900×900×1.5t）製とする。

照明灯-2（高ポール灯B遮光板無し）・3（高ポール灯C遮光板有り）

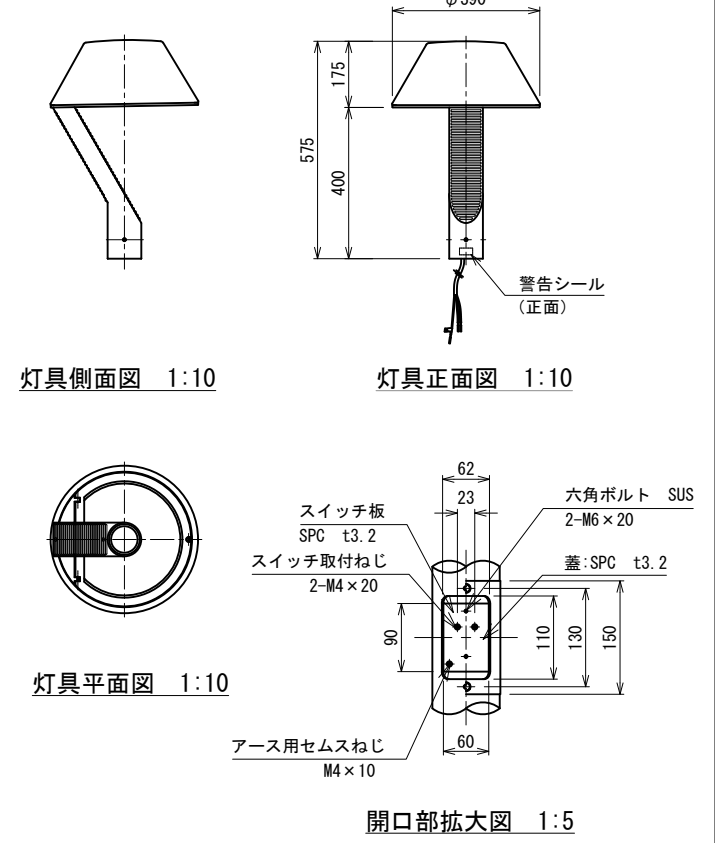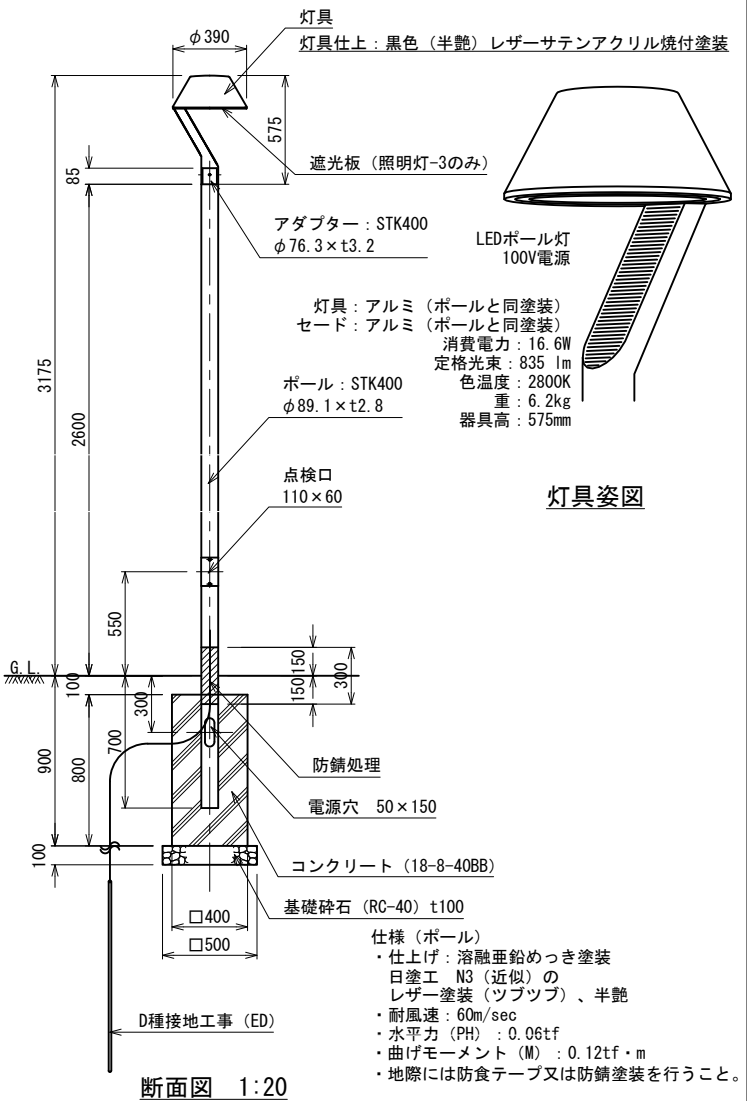

※接地工に対し、施工位置の抵抗値が出にくい場合は、
接地極を銅板（900×900×1.5t）製とする。


コンセントポール

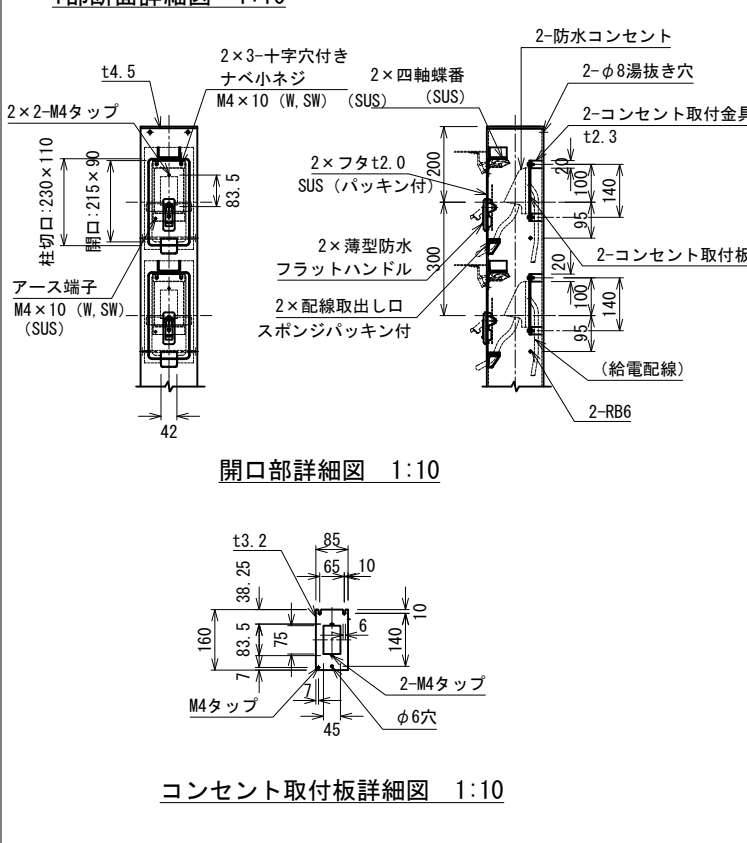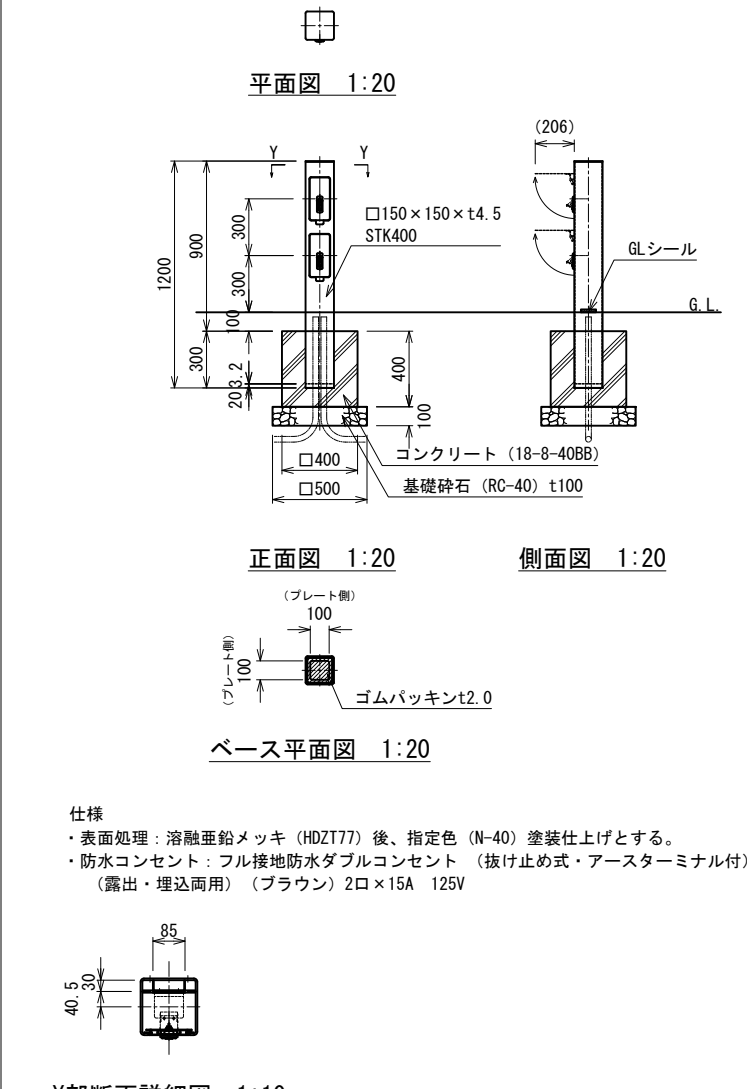

※接地工に対し、施工位置の抵抗値が出にくい場合は、
接地極を銅板（900×900×1.5t）製とする。


実施	当初	第1回変更
年度・番号	令和5年度	第 号
河川地名	草津川	
工事名	草津川跡地整備工事（区間6）	
地名	草津市大路二丁目 他	
図面名	詳細図-2	
縮尺	図示	
図面番号	17	枚ノ内 7
草津市役所		

照明灯-4（ソーラー灯D）

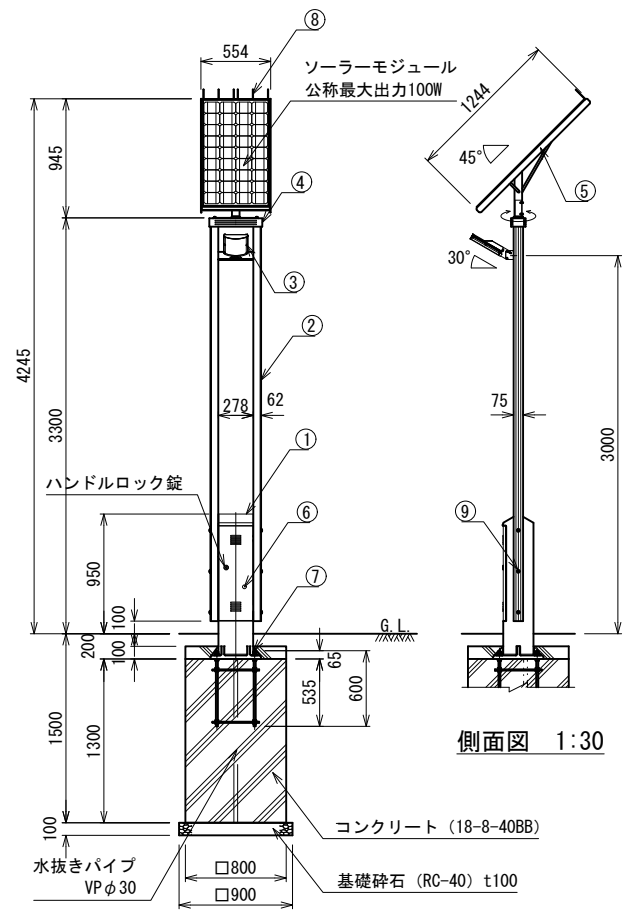


正面図 1:30

一般仕様	
型式	FSL-TF3-SG-PL12sD-NX（特）
点灯時間	常夜調光点灯 （※1.LL-1モード）
照明器具（1台）	PL12s（パワーLED12球） （1560lm, 2700K）
無日照保証期間	11日間

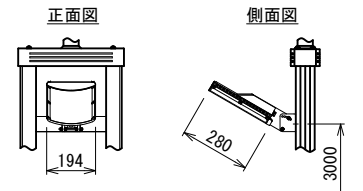


照明器具詳細図 1:15

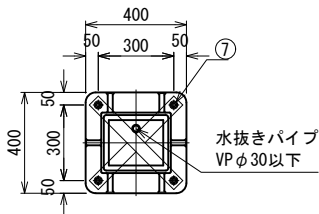


ベース部詳細図 1:15

材料仕様				
	部品名	材質	数量	規格
①	支柱	AC40-F	1	□-276×240
②	ポール	A6005CS-T5	2	75×62-3175
③	照明器具	筐体	1	
		グローブ		
④	フリージョイント	AC7A-F	1	
⑤	ソーラー取付台	SUS304	1	FB-5×50
⑥	点検フタ	SUS304	1	PL-2.0t
⑦	アンカーボルト	SS400	1	4-M16×600（B, 2N, W）
⑧	鳥よけ	SUS	6	φ3
⑨	六角穴付ボルト	SUS	6	M12×90（B, N, 2W, SW）


※無日照保証期間の設置条件
ソーラーモジュールが南[東南・西南]向きで周りに高い建物の無い場所。
※蓄電池電圧低下時、自動的にBPS（バッテリーパワーセービング）モードに切り替わり、消費電力を抑え不点灯を防止する機能とする。
※再充電され復帰電圧に達すると設定した点灯モードへ復帰。
※製品は鉛蓄電池とリチウムイオン電池のハイブリッドバッテリー仕様とする。
※支柱、照明器具及びソーラー取付台はスモークグレー色塗装仕上。
※ポールはスモークグレー色塗装仕上。
※アンカーボルトは溶融亜鉛メッキ仕上。
※取付ボルト類の材質はSUSとする。
※照度分布図は初期照度を示す。
※LEDの個体差により同一型式の照明器具でも明るさ、発光色が異なる場合があります。
※製品は、メーカーの指定する損害賠償責任保険に加入しているものとする。
※改良の為、仕様変更する場合があります。

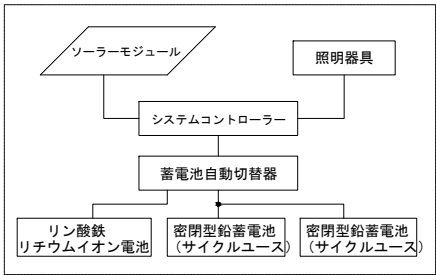

システム系統図

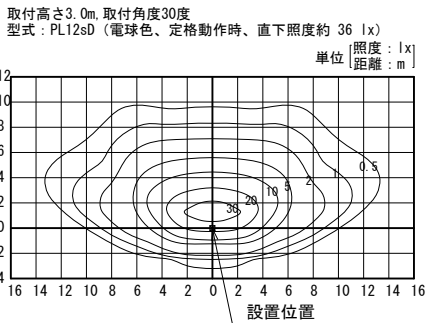


水平面照度分布図 1:300

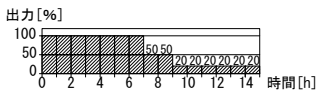


1.LL-1モード点灯出力パターン

監視カメラ-1（G・H3500）・2（H・H4500）

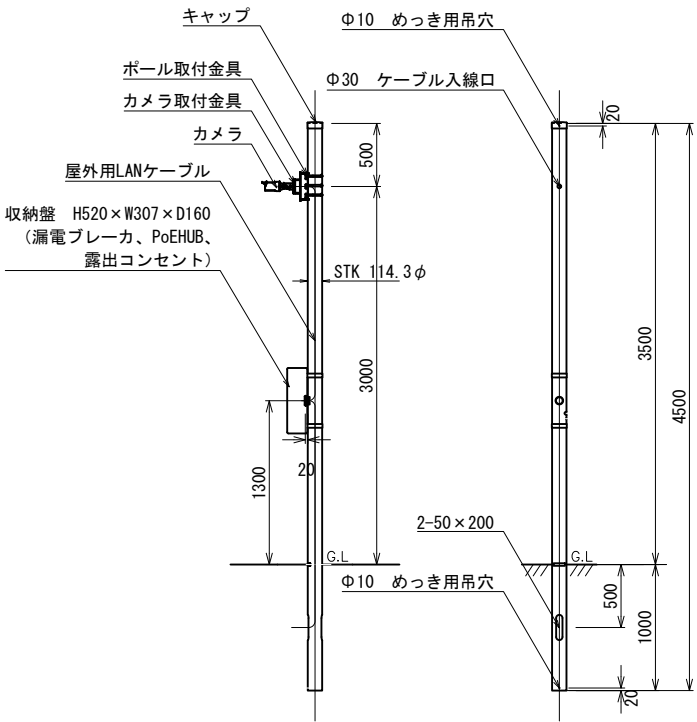

監視カメラ-1 詳細図 1:30

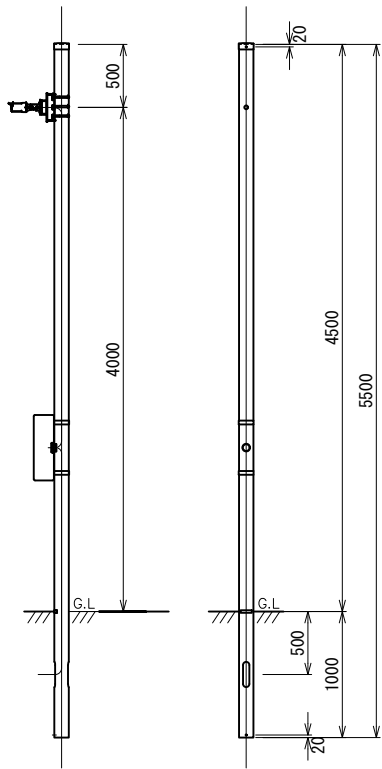

監視カメラ-2 詳細図 1:30

監視カメラ-1・2共通
ポールの仕上：溶融亜鉛メッキ仕上
ポール・収納盤の色：日塗工 N-30（近似）、5分艶


監視カメラ-1・2共通

カメラ仕様	
電源	PoE（IEEE802.3af準拠）DC48V：140mA/約6.7W（クラス0機器）
撮像素子	1/2.8インチ2MP CMOS センサ
走査方式	プログレッシブスキャン
最低照度	カラー：0.1 lx @F2.0、白黒：0 lx（赤外線LED点灯時）
画像解像度	最大1920×1080
画像圧縮方式	H.265、H.264、JPEG（MJPEG）
レンズ部	f=2.9～7.3mm（モータライズドバリフォーカル）、F2.0～F3.0
画角（16:9モード）	水平：43～100度、垂直：24～56度、対角49～115度
画角（4:3モード）	水平：32～74度、垂直：24～56度、対角40～94度
機能	ホワイトバランス（ATW1/ATW2/AWC）、デジタルノイズリダクション
	逆光補正、プライバシーゾーン、VIQS、動作検知、妨害検知（カメラ単体運用時のみ有効）

漏電ブレーカ仕様（過電圧、雷サージ電流対応型）

極数素子数	2P1E	漏電動作時間	0.1秒以内
定格電流	15A	定格動作過電圧	135V
定格電圧	AC100V	定格不動作過電圧	125V
定格感度電流	30mA	過電圧動作時間	0.1～0.5秒
定格不動作電流	15mA	漏電表示過電圧表示	機械式突出表示ボタン（漏電、過電圧兼用）
短絡遮断容量	1500A	漏電検出過電圧検出	電子式（漏電、過電圧兼用）


PoEHUB仕様			
準拠規格	IEEE802.3:10BASE-T、IEEE802.3u:100BASE-TX	電源電圧	100V 50/60Hz
伝送速度（規格値）	10Mbps（10BASE-T）、100Mbps（100BASE-TX）、1000Mbps	消費電力	最大58W
PoE規格	IEEE802.3af（PoE）	消費電流	最大1.2A
PoE給電機能	各ポート：最大15.4W、最大供給電力：50W	発熱量	208.8kJ/h
PoE給電方式	Alternative A	規格	VCCI Class A、CE

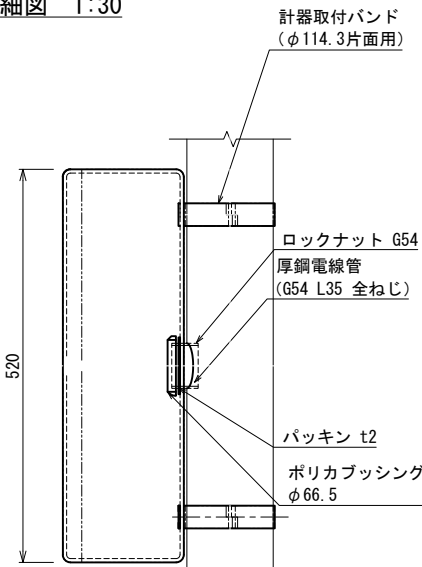

監視カメラ-1・2共通

収納盤取付部 詳細図 1:5

実施	当初	第	回	変更
年度・番号	令和5年度	第	号	
河川 緑地 地名	草津市	大	路二丁目	他
工事名	草津川跡地整備工事（区間6）			
地名	草津市大路二丁目 他			
図面名	詳細図-3			
縮尺	図示			
図面番号	17	枚	内	8
草津市役所				

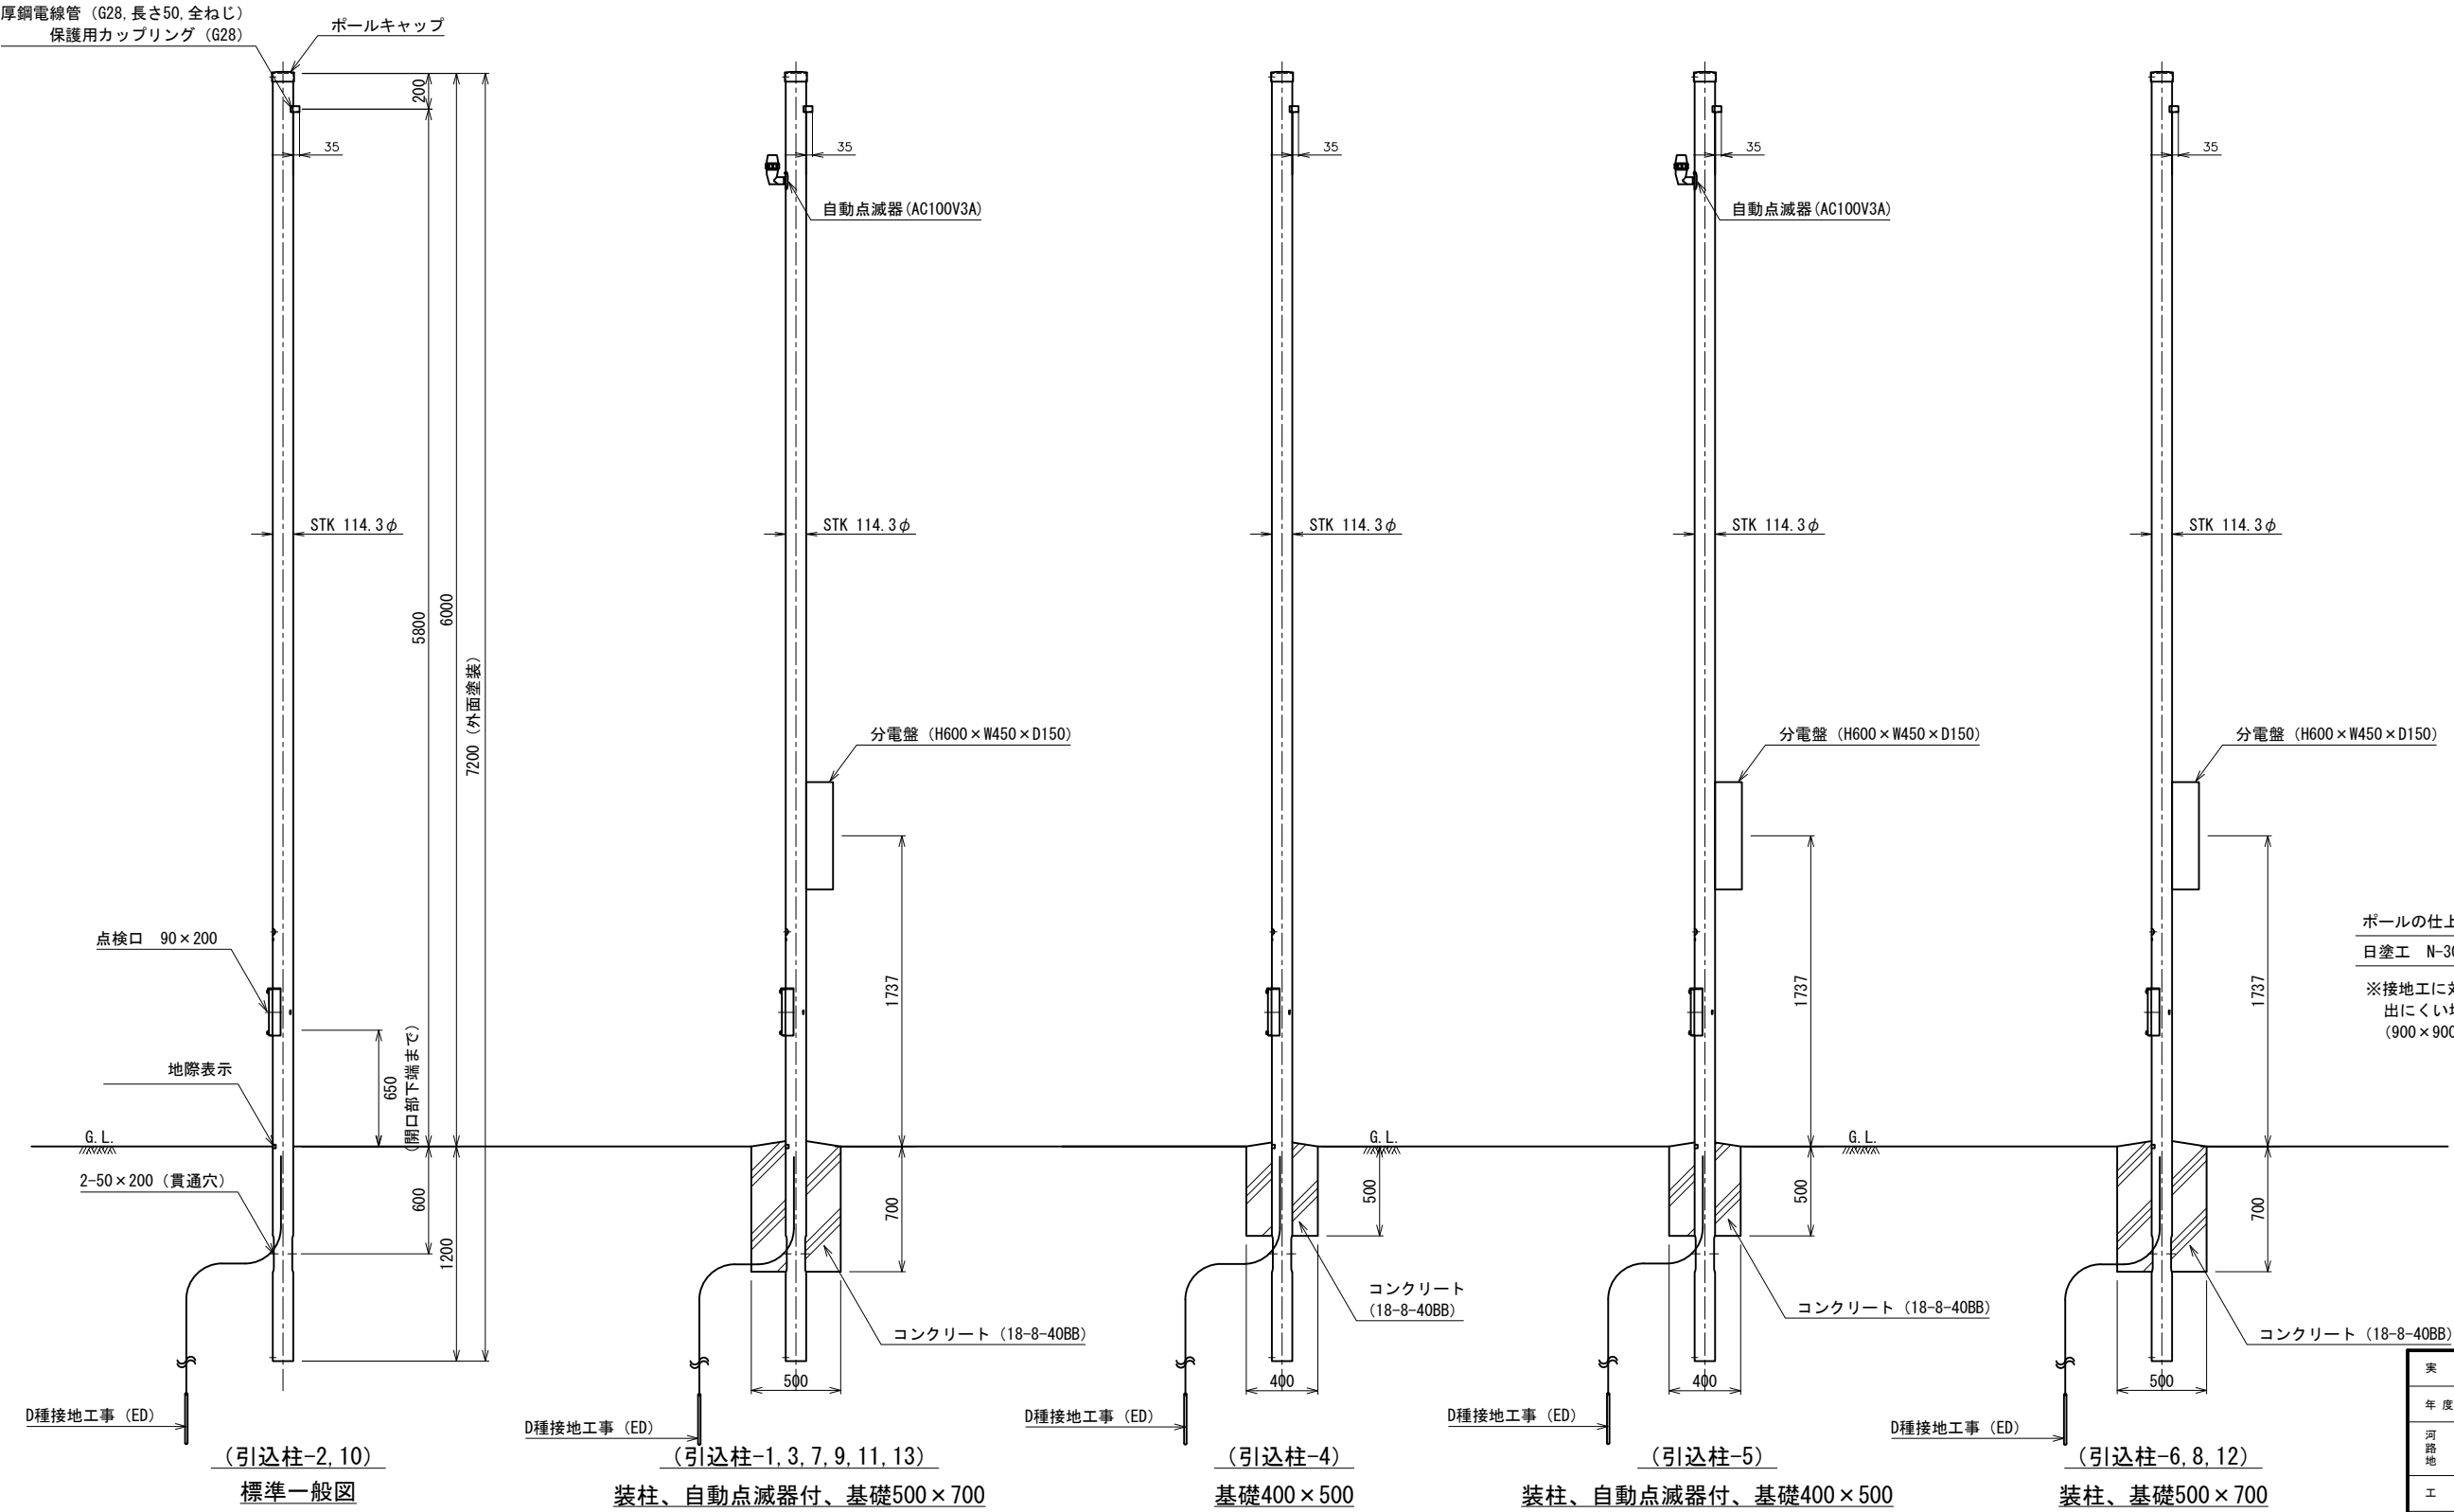


詳細図 1 : 20


実施	当初第1回変更
年度・番号	令和5年度第 号
河川地名 路地線区名	
工事名	草津川跡地整備工事 (区間6)
地名	草津市大路二丁目 他
図面名	詳細図-4
縮尺	図示
図面番号	17 枚ノ内 9
草津市役所	

分電盤 (L-3)

分電盤結線図

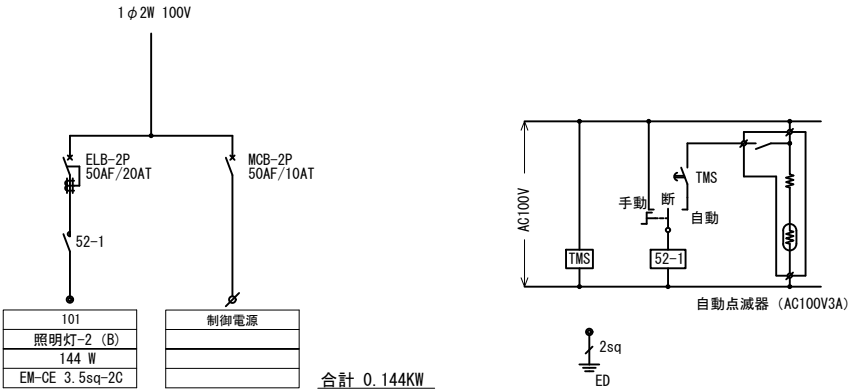


分電盤外形図

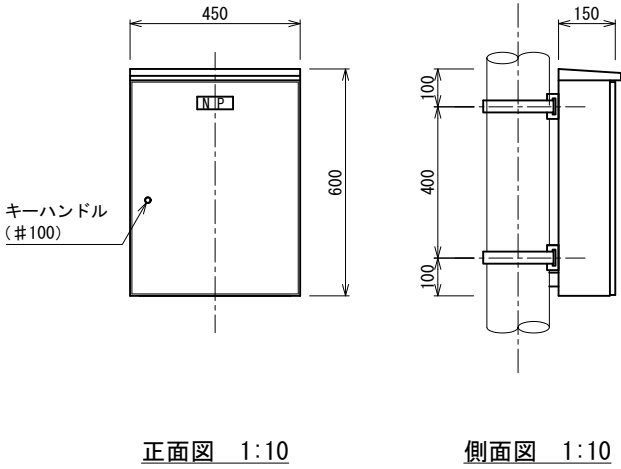


仕 様	
屋外防水ポール共架型	
本体	1.5 t (SUS製)
扉・中板	1.5 t (SUS製)
塗装	日塗工 N3 (近似) の レザー塗装、半艶
註：寸法は参考とする	

分電盤 (L-4)

分電盤結線図

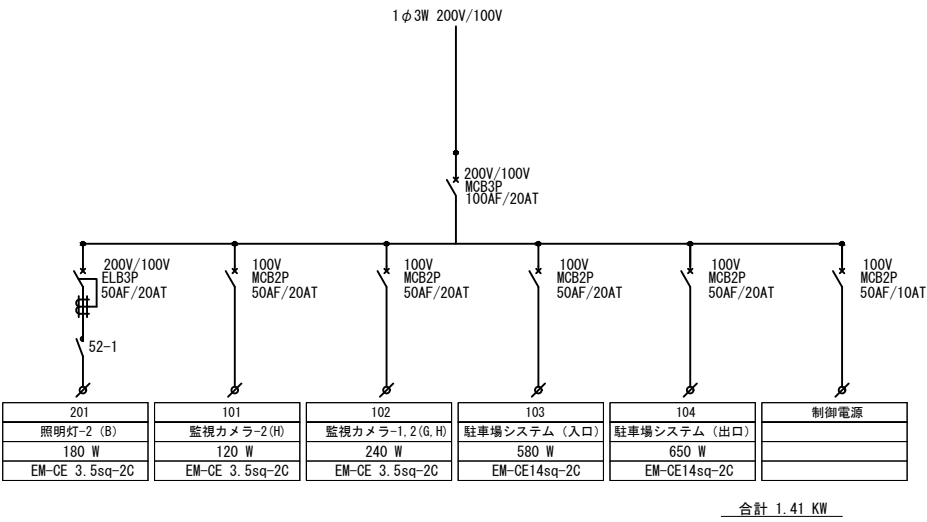

分電盤外形図

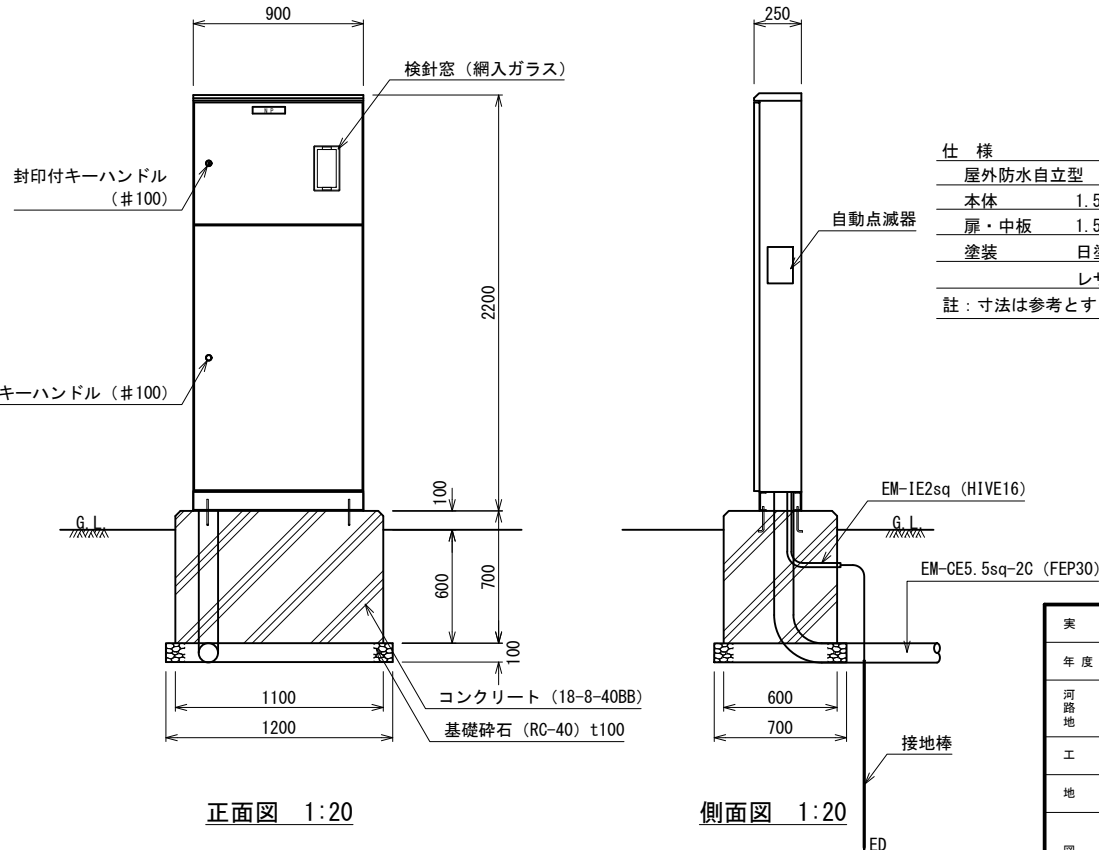

仕 様	
屋外防水自立型	
本体	1.5 t (SUS製)
扉・中板	1.5 t (SUS製)
塗装	日塗工 N3 (近似) の レザー塗装、半艶
註：寸法は参考とする	

実 施	当 初 第 回 変 更
年度・番号	令和 5 年度 第 号
河 川 名 名 名	
工 事 名	草津川跡地整備工事 (区間 6)
地 名	草津市大路二丁目 他
図 面 名	詳細図-6
縮 尺	図示
図 面 番 号	17 枚ノ内 11
草 津 市 役 所	